

## АРХИТЕКТУРНЫЙ РАЗДЕЛ

Одноэтажный жилой дом



Основные показатели проекта		
Наименование	Кол.	Примечание
Количество этажей	1	шт.
Количество квартир	1	шт.
Жилая площадь дома	65,41	м <sup>2</sup>
Общая строительная площадь	141,62	м <sup>2</sup>
Полезная площадь	113,43	м <sup>2</sup>
Площадь террас, крылец, балконоў	10,40	м <sup>2</sup>

Ведомость основных отделочных материалов		
Наименование	Графическое отображение материала	Характеристики материала
Цоколь	-	На усмотрение заказчика
Цокольный отлив		Цвет графит. RAL 7024
Фасад		Декоративный камень Каньон Песчаник , Цвет 3 и 20
Покрытие террасы		Доска пола/ деревянная . Цвет серый дуб/лакирующая краска или лак.
Окна/откосы, наличники		RAL 7024
Оконные отливы		Цвет графит. RAL 7024
Подшив свесов		Софиты с перфорацией- Цвет графит
Кровля		Металочерепица. Цвет графит. RAL 7024
Водосточная система		Цвет графит.

Наружняя отделка выполняется при наличие в договоре

### Ведомость рабочих чертежей основного комплекта – АР

Лист	Наименование	Примечание
1	Общие данные	
2	Общие указания	
3	План 1-го этажа. Обозначения	
4	План 1-го этажа. Размеры	
5	Ведомость окон	
6	Ведомость входных дверей	
7	Разрез 1-1	
8	Фасады А-Г, 1-4	
9	Фасады Г-А, 4-1	
10	План кровли	
11	Визуализация №1, №2	
12	Визуализация №3, №4	

Изм.	Кол. уч.	Лист	№ док.	Подп.	Дата	Одноквартирный жилой дом	Стадия	Лист	Листов
							AP	1	12
							Общие данные		
							Разработал		
							Утвердил		
							Согласовал		

## Общие указания

### 1. Общие данные.

Проект строительства жилого дома выполнен в соответствии с заданием Заказчика.  
Готовый проект жилого дома. Документация проекта приобретается путем покупки права строительство одного архитектурного объекта.

Документация имеет защитные знаки – печать синего цвета на право однократного строительства по проекту.  
Проект разработан на основании отдельного технического задания и рекомендации глав СНиП:

- СП 55.13330.2011 «Пожарная безопасность зданий и сооружений»;
- СП 55.13330.2011 «Дома жилые одноквартирные»;
- НПБ 106-95 «Индивидуальные жилые дома. Противопожарные требования»;
- СП 54.13330.2011 «Здания жилые многоквартирные»;
- СП 131.13330.2012 «Строительная климатология»;
- СП 50.13330.2012 «Тепловая защита зданий»;
- СП 23-101-2004 «Проектирование тепловой защиты зданий»;

#### 2. Архитектурно-планировочное решение.

Архитектурно-планировочное решение разработано в соответствии со СП 55.13330.2011 «Дома жилые одноквартирные». За условную отметку 0,000 принята отметка конструкции перекрытия цоколя.

Архитектурно-планировочные решения разработаны для следующих условий:

- зимняя температура наиболее холодной пятидневки по климатическому району IIВ, согласно СП 131.13330.2012 -28 °C;
- наиболее холодных суток -32 °C;
- нормативная снеговая нагрузка по III району согласно СП 20.13330.2011 -180кгс/кв.м(180кПа);
- нормативный скоростной напор ветра по III району согласно СП 20.13330.2011 -23кгс/кв.м(0,23кПа);
- зона влажности – нормальная.

Проектируемое здание представляет собой однозэтажный жилой дом в осях – 11,8 x 15,3 м

Пригодный для всесезонного проживания.

Архитектурно-планировочных решений, связанных с обеспечением маломобильных групп населения, не предусмотрено.  
Благоустройство прилегающей территории не разрабатывается.

#### 3. Конструктивное решение.

Производство строительно-ремонтных работ вести в соответствии с требованиями СП 48.13330.2011, СП 49.13330.2012  
«Безопасность труда в строительстве», СП 28.13330.2012.

При защите строительных конструкций от коррозии руководствоваться СП 28.13330.2012

##### «Защита строительных конструкций и сооружений от коррозии».

Проект разработан для производства работ в летнее время.

При производстве работ в зимнее время следует соблюдать СНиП 3.03.01-87.

За относительную отметку принята отметка конструкции перекрытия первого этажа

3.1 Фундамент – фундаментная плита 200 мм с ребрами жесткости 400x400мм.

3.2 Перекрытия цоколя – монолитная плита, h = 200 мм/пирог пола 50мм утепление/70 стяжка с теплым полом/пирог чистового пола .

3.3 Стены наружные – газосиликатный блок 400 мм. Отделку стен вести с учетом требований СНиП 3.04.01-87 "Изоляционные и отделочные покрытия" и настоящих рекомендаций фирм.

3.4 Стены внутренние несущие – газосиликатный блок 300 мм.

3.5 Перегородки внутренние – газосиликатный блок 150 мм.

3.6 Перекрытие чердачное – деревянные балки 50x200(h).

3.7 Стропила – деревянные балки 50x200(h).

3.8 Подстропильный брус – балка сваренная деревянная 150x50 мм(h)x2шт.

3.9 Кровля – металличерепица. Предусмотреть снегозадержатели и элементы безопасности кровли.

Свес – 500мм от края каркаса стены.

#### 4. Охрана окружающей среды.

При организации строительства и эксплуатации жилого дома предусматривается следующие мероприятия по охране окружающей среды:


- сброс хозяйствственно-бытовых отходов осуществляется в герметический септик с последующим вывозом по договору с коммунальными организациями;

- утилизация строительного мусора осуществляется на разрешенные свалки;

#### 5. Обеспечение пожарной безопасности.

Все деревянные элементы должны быть подвергнуты огнезащитной обработке в соответствии с требованиями СП 55.13330.2011 «Пожарная безопасность зданий и сооружений».


Изм.	Кол. уч.	Лист	№ док.	Подп.	Дата	Одноквартирный жилой дом	Стадия	Лист	Листов
							AP	2	12
Разработал									
Утвердил									
Согласовал						Общие указания			

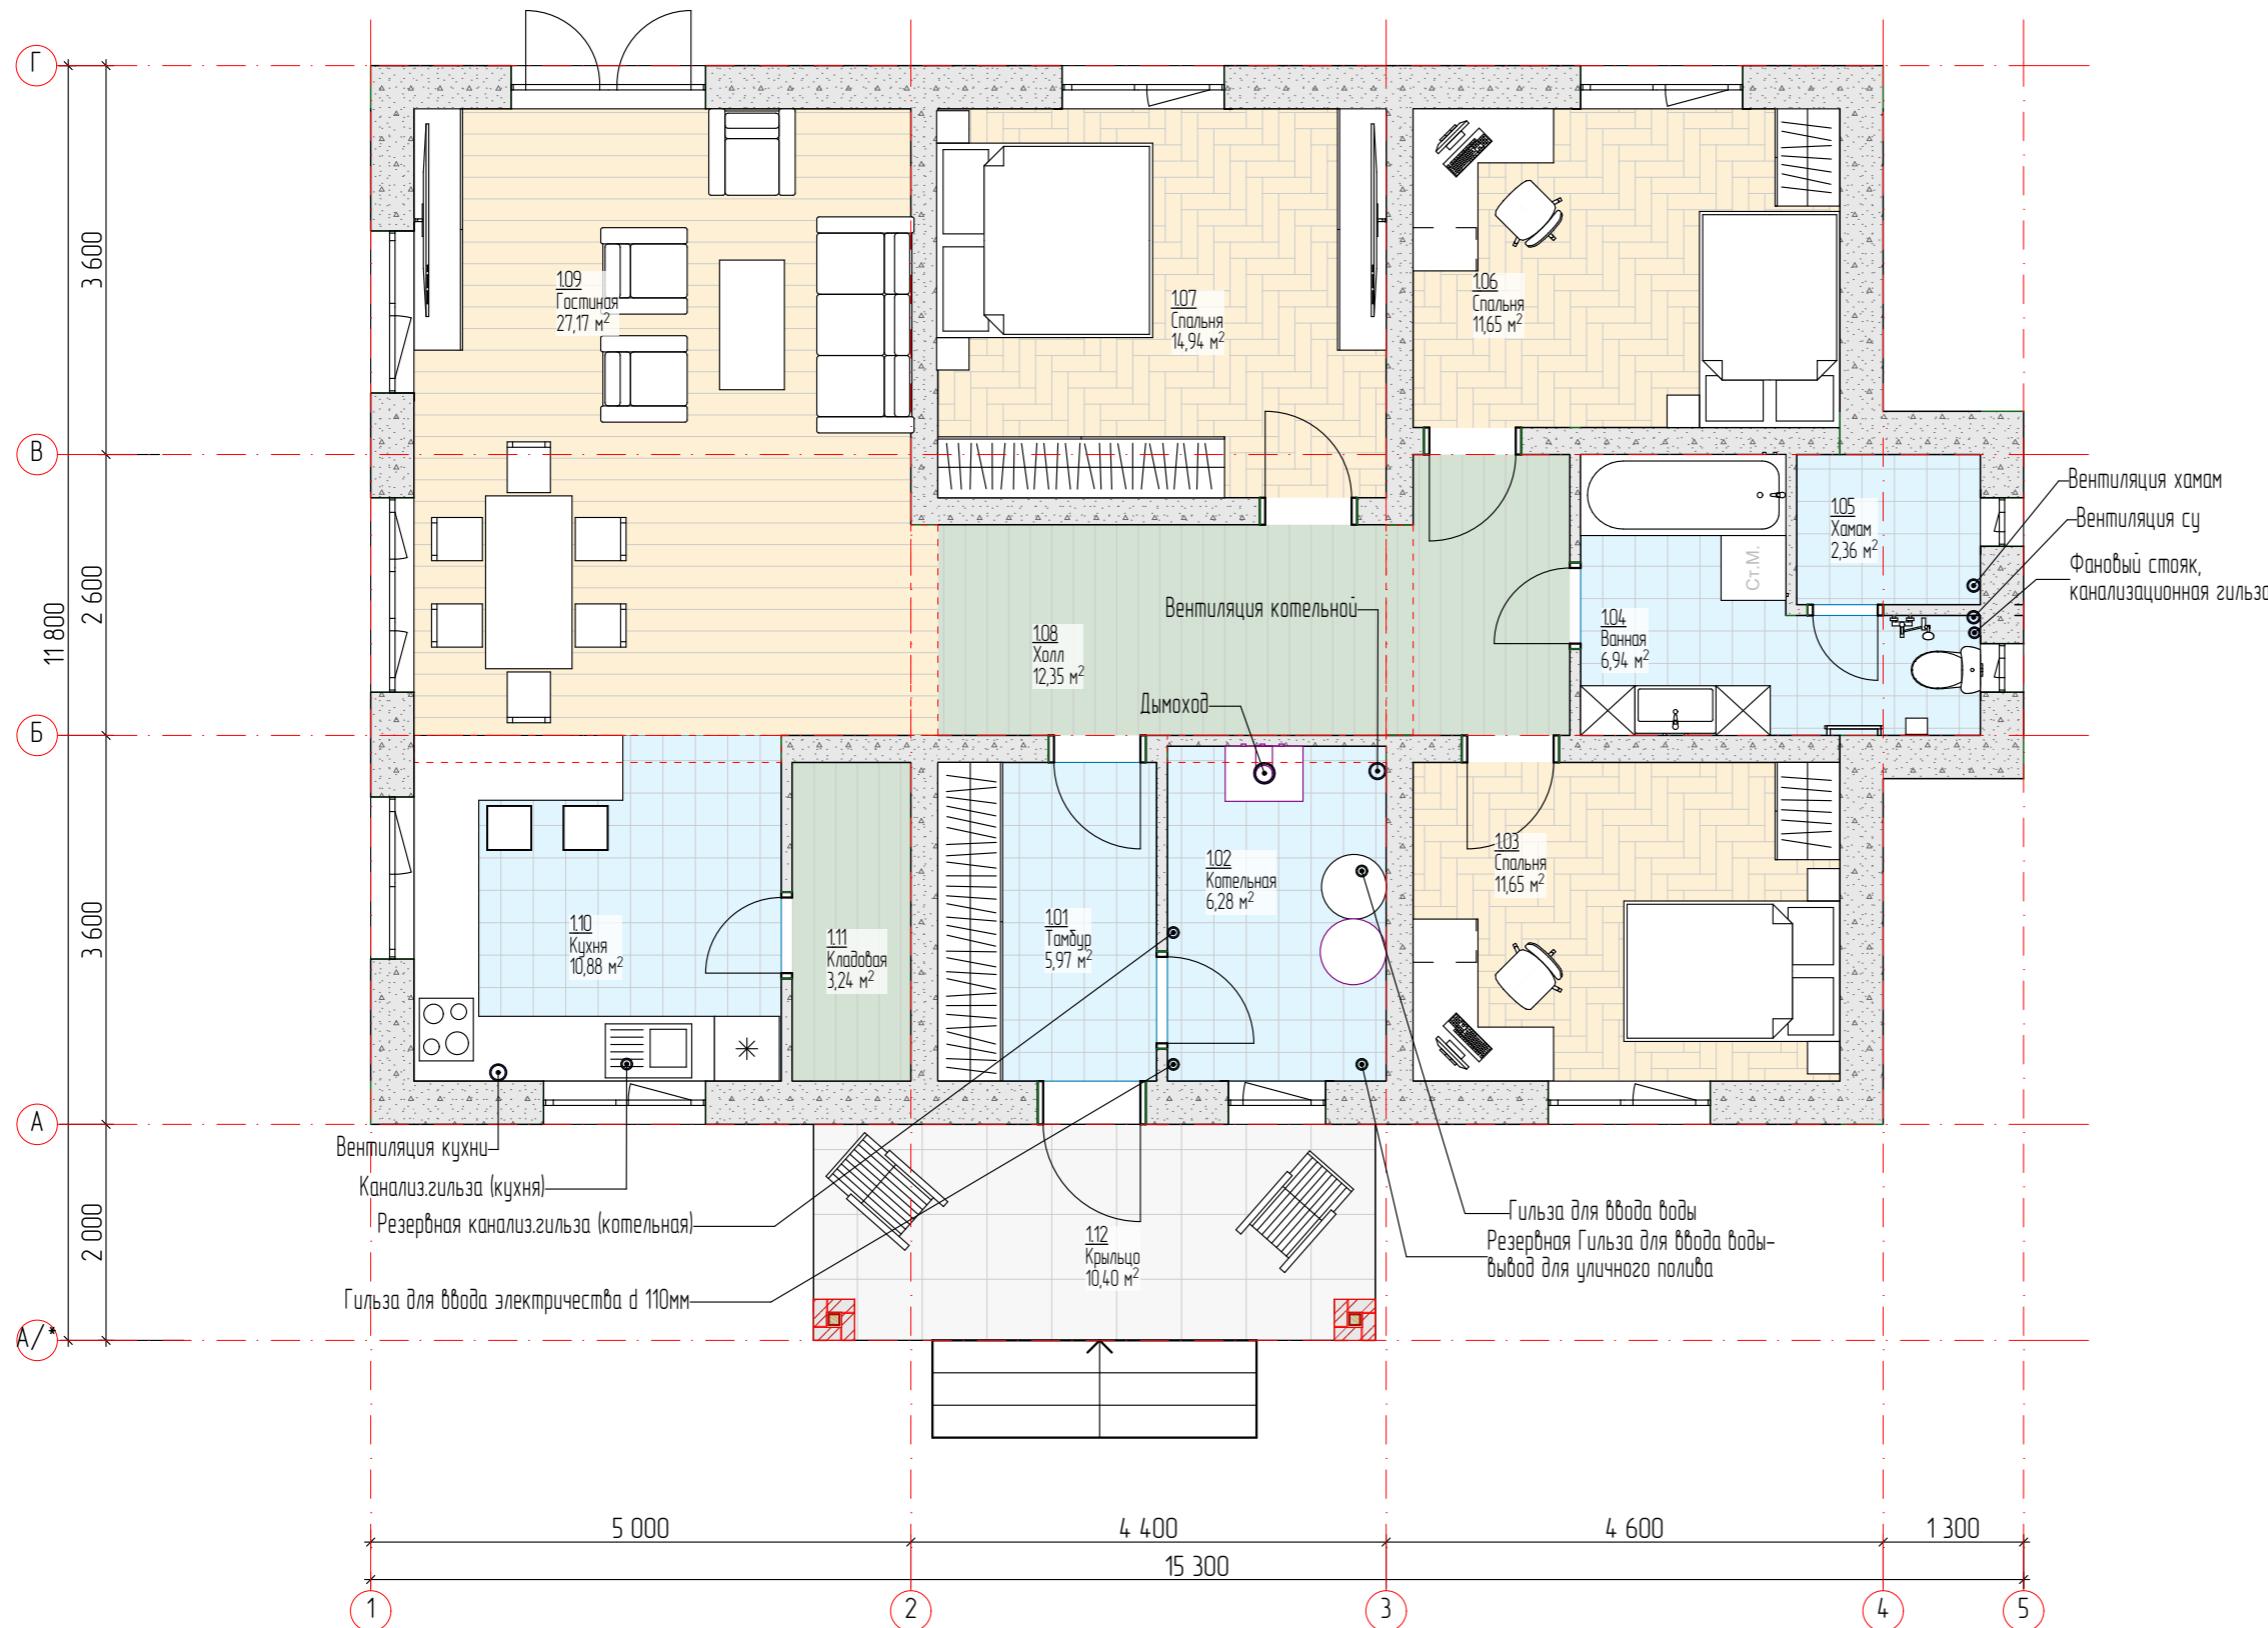


Изм.	Кол. уч.	Лист	№ док.	Подп.	Дата	Одноквартирный жилой дом	Стадия	Лист	Листов
							AP	3	12
Разработал						План 1-го этажа. Обозначения			
Утверждил									
Согласовал									

1-й этаж (1)

1:75

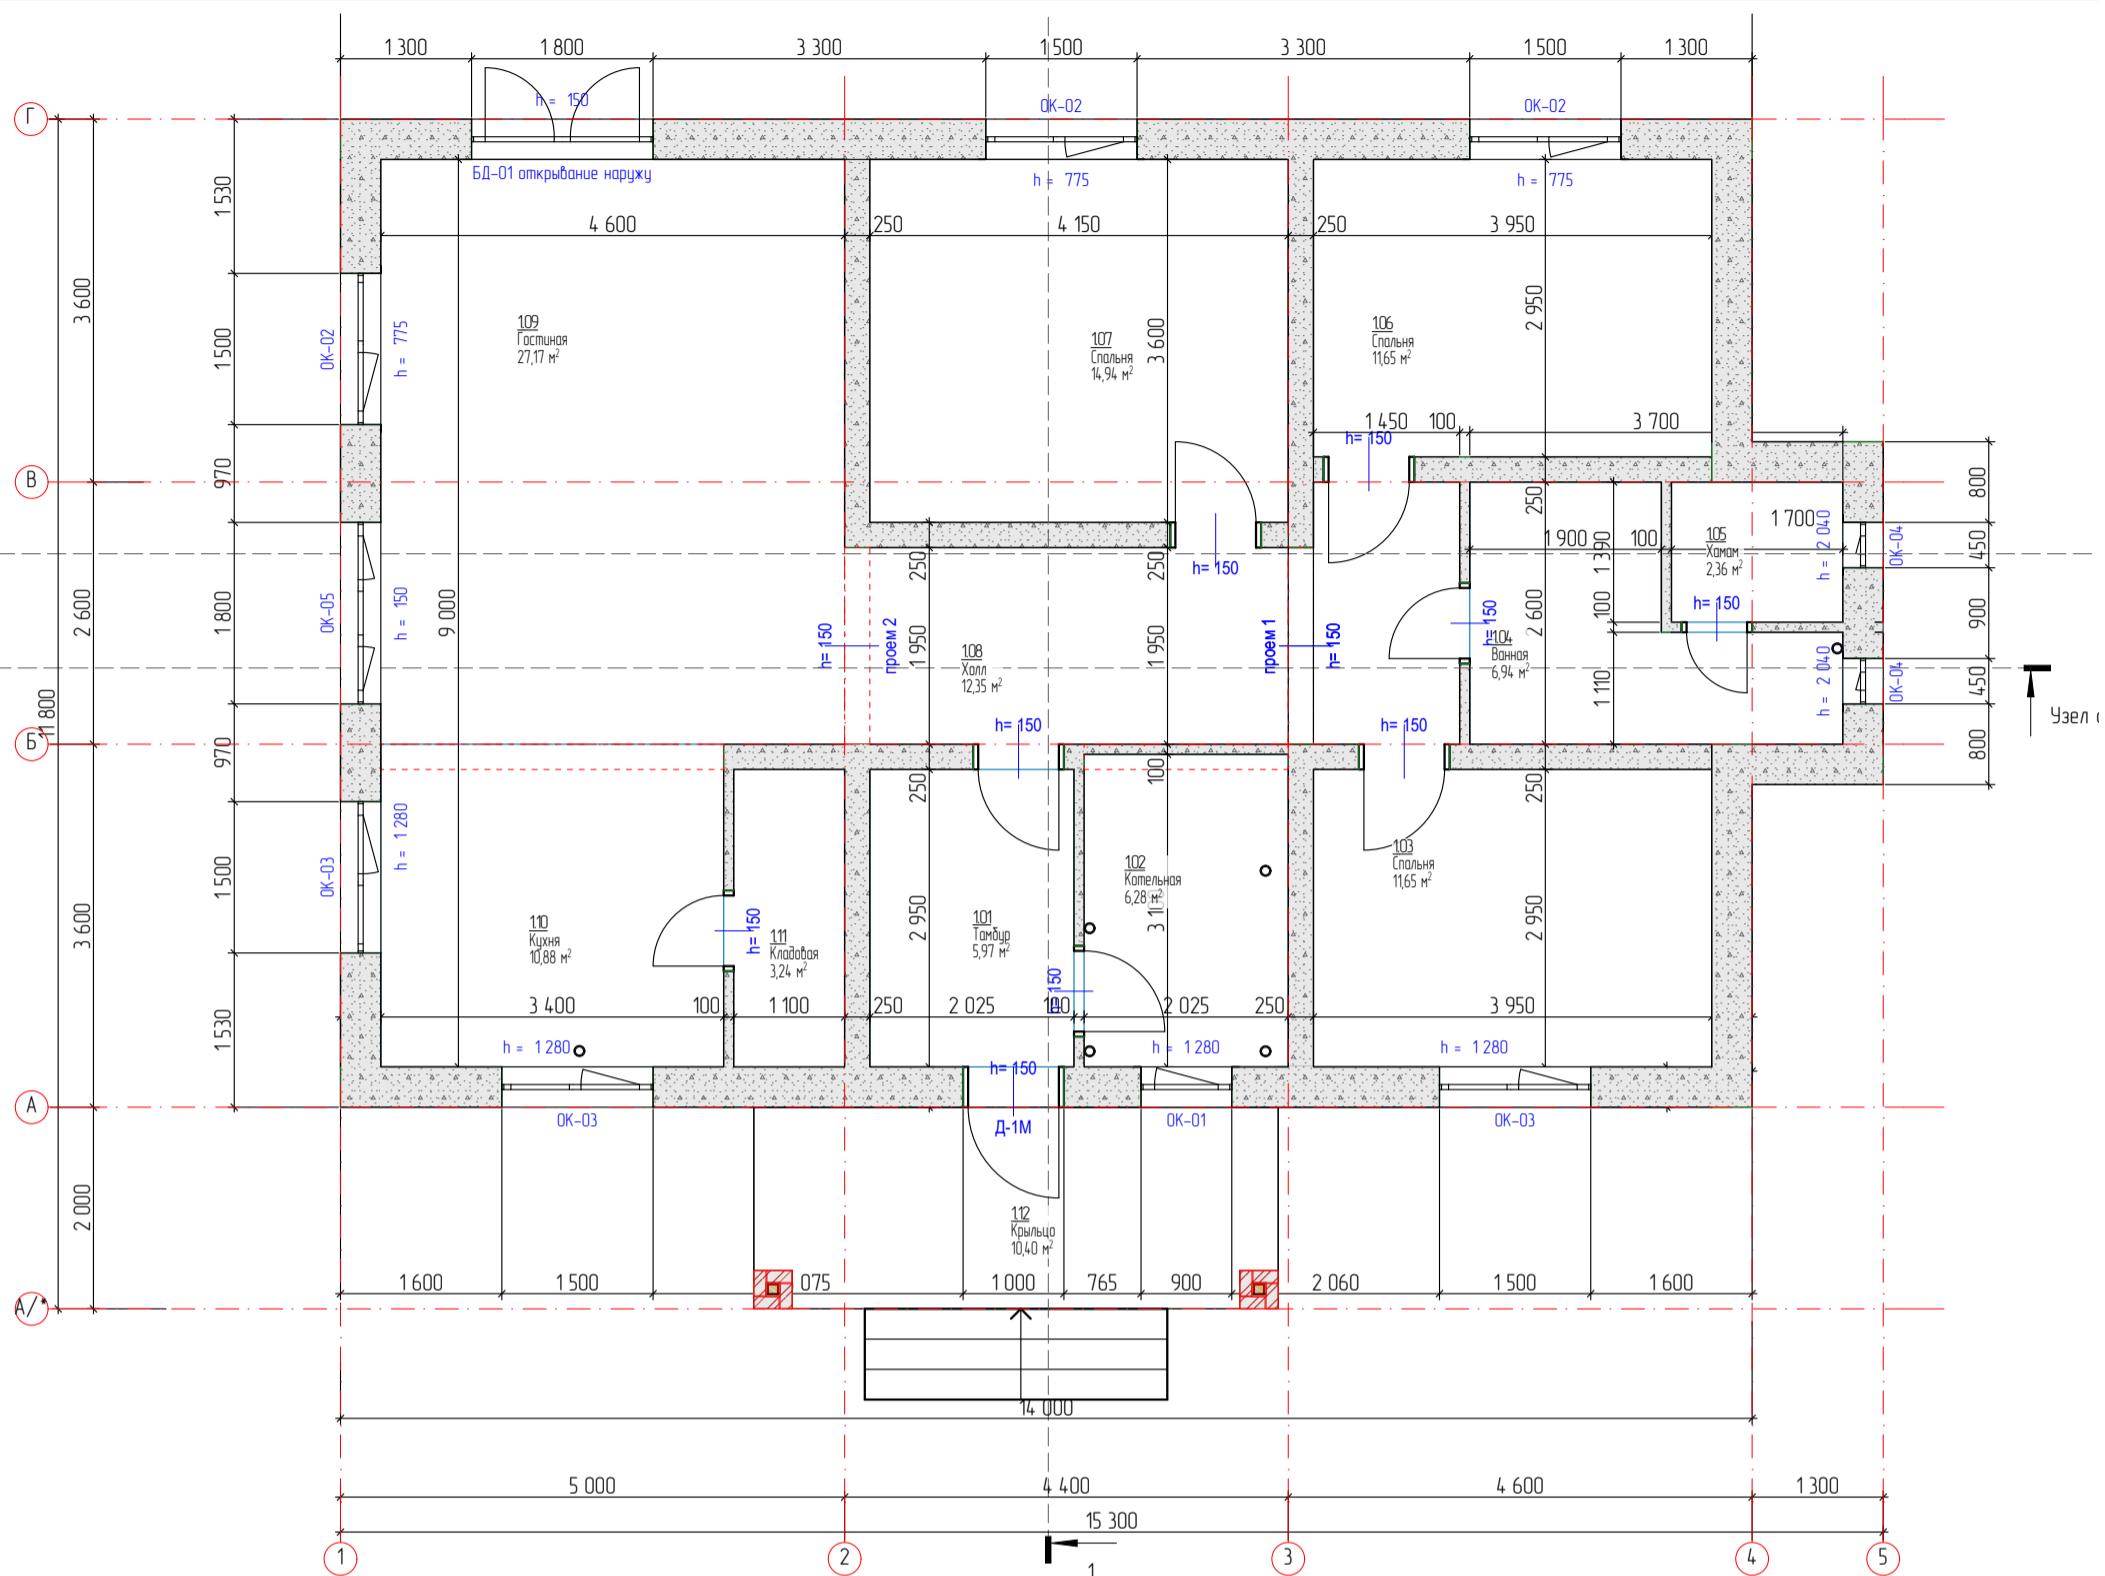

Условные обозначения

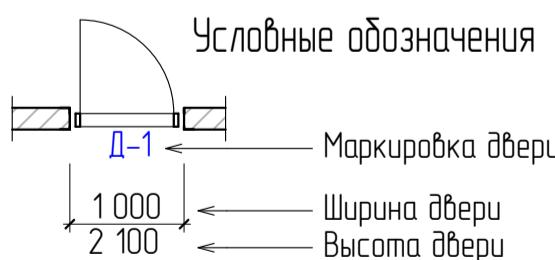

- Перегородка.  
Газосиликатный блок
- Стена несущая.  
Газосиликатный блок






Примечание: площади посчитаны без учёта внутренней отделки.

Изм.	Кол. уч.	Лист	№ док.	Подп.	Дата


Одноквартирный жилой дом

План 1-го этажа. Размеры

**Ведомость окон прямоугольной формы**

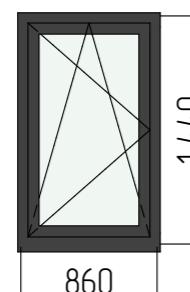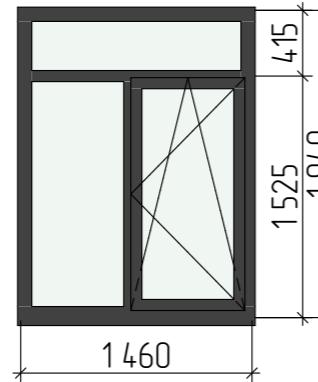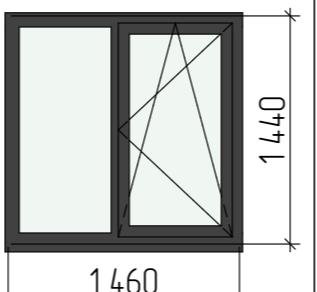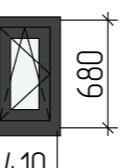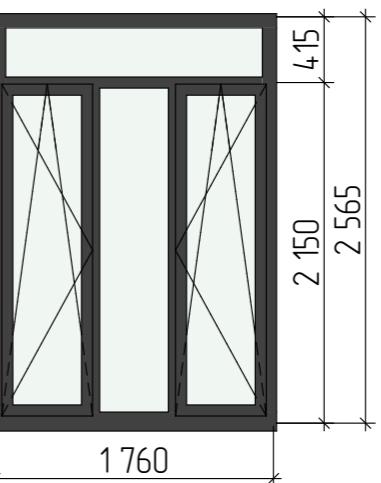
Маркировка на плане	ОК-01	ОК-02	ОК-03	ОК-04	ОК-05	
Вид изнутри, открытие внутрь. Размеры оконного блока						
Размеры Блока	860×1 440	1 460×1 940	1 460×1 440	410×680	1 760×2 565	
Размеры проема	900×1 510	1 500×2 010	1 500×1 510	450×750	1 800×2 635	
Количество	1	3	3	2	1	10
Площадь оконного блока	1,24	8,49	6,30	0,56	4,51	21,10 м <sup>2</sup>
Примечания						

**Ведомость балконных дверей**

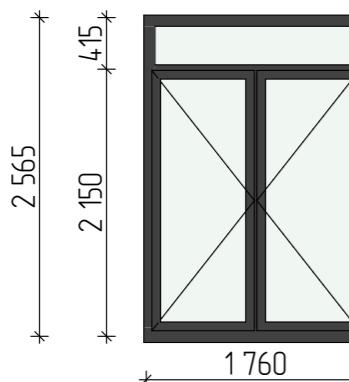Маркировка на плане	БД-01 открытие наружу	
Общий вид. Вид снаружи. Открытие НАРУЖУ.		
Размеры проема	1 800×2 635	
Размеры Блока	1 760×2 565	
Количество	1	
Площадь балконной двери	4,74	4,74 м <sup>2</sup>
Примечания		

Изм.	Кол. уч.	Лист	№ док.	Подп.	Дата	Одноквартирный жилой дом	Страниця АР 5	Лист 12
Разработчик						Ведомость окон	ГАВЛ ЗАГОРОДНЫЕ ДОМА	
Чтвёрдил								
Согласован								


## Ведомость входных дверей

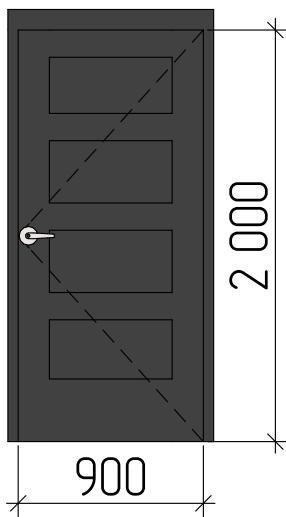Наименование	Д-1М
Вид со Стороны Открытия	
Размеры проема (Ш x В)	1 000×2 100
Размеры полотна (Ш x В)	900×2 000
Ориентация	П
Количество	1
Примечания	

Изм.	Кол. уч.	Лист	№ док.	Подп.	Дата	Одноквартирный жилой дом	Стадия	Лист	Листов
							AP	6	12
Разработал						Ведомость входных дверей			
Утвердил									
Согласовал									

### Разрез 1-1 (1)


1:50

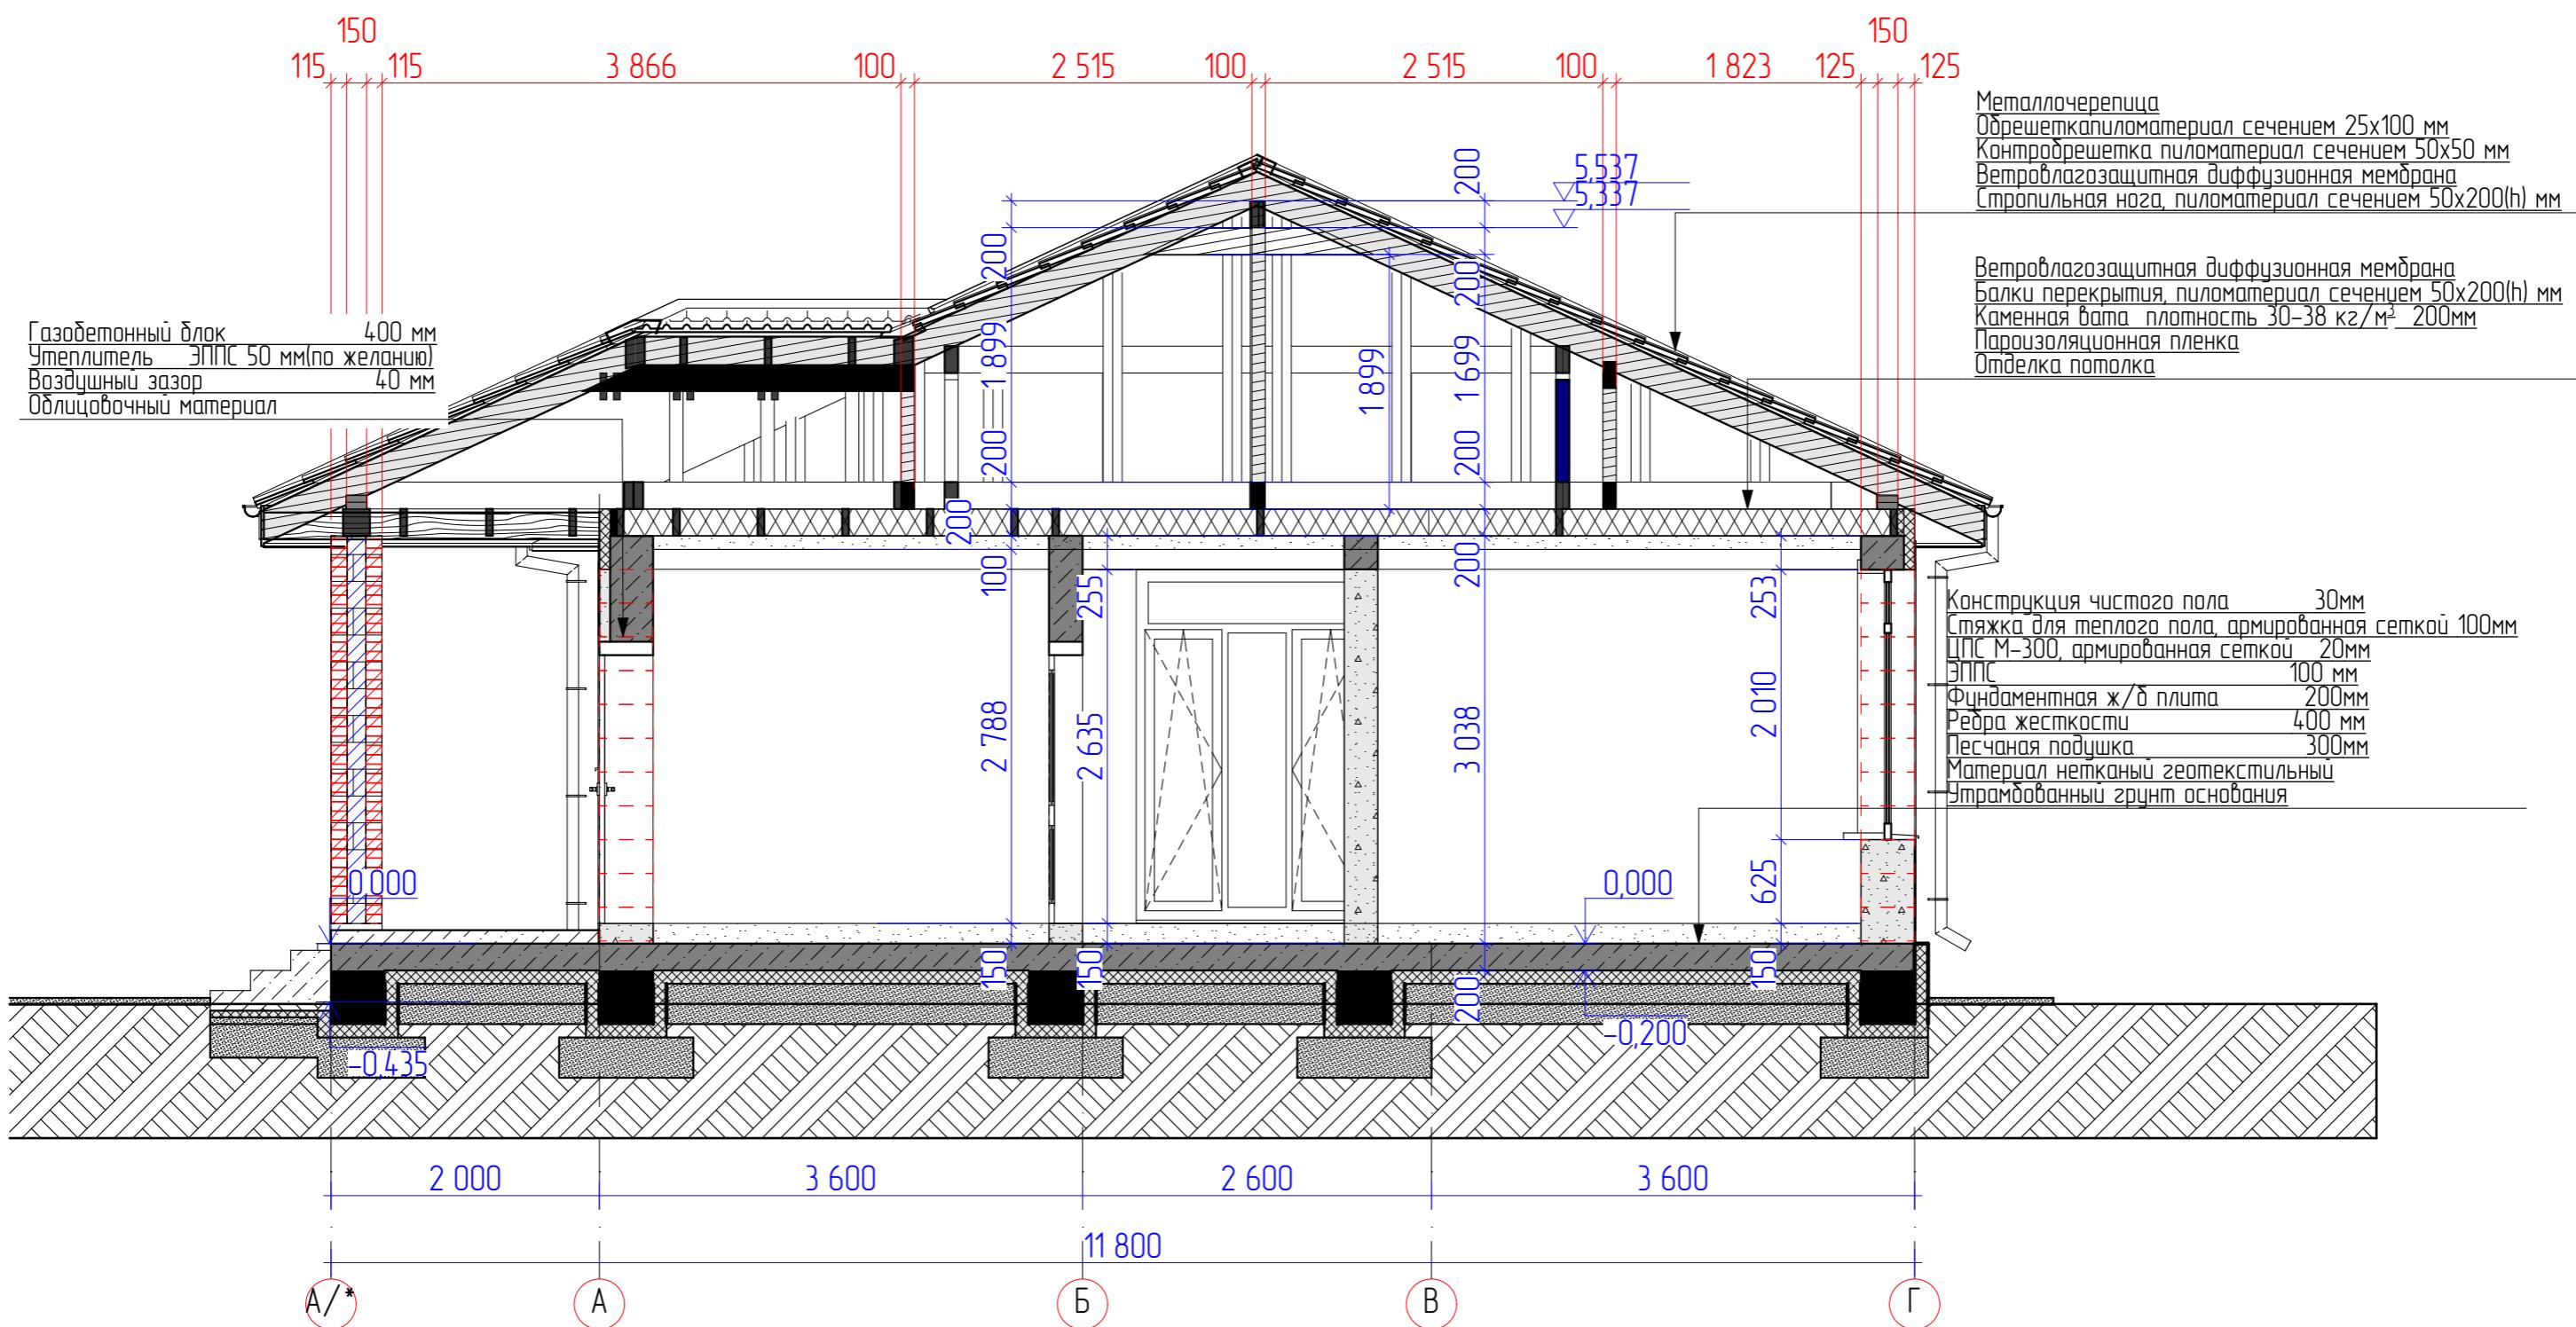

Изм.	Кол. уч.	Лист	№ док.	Подп.	Дата	
Разработал						
Утвержден						
Согласован						


Фасад 1-4 (1)

1:75

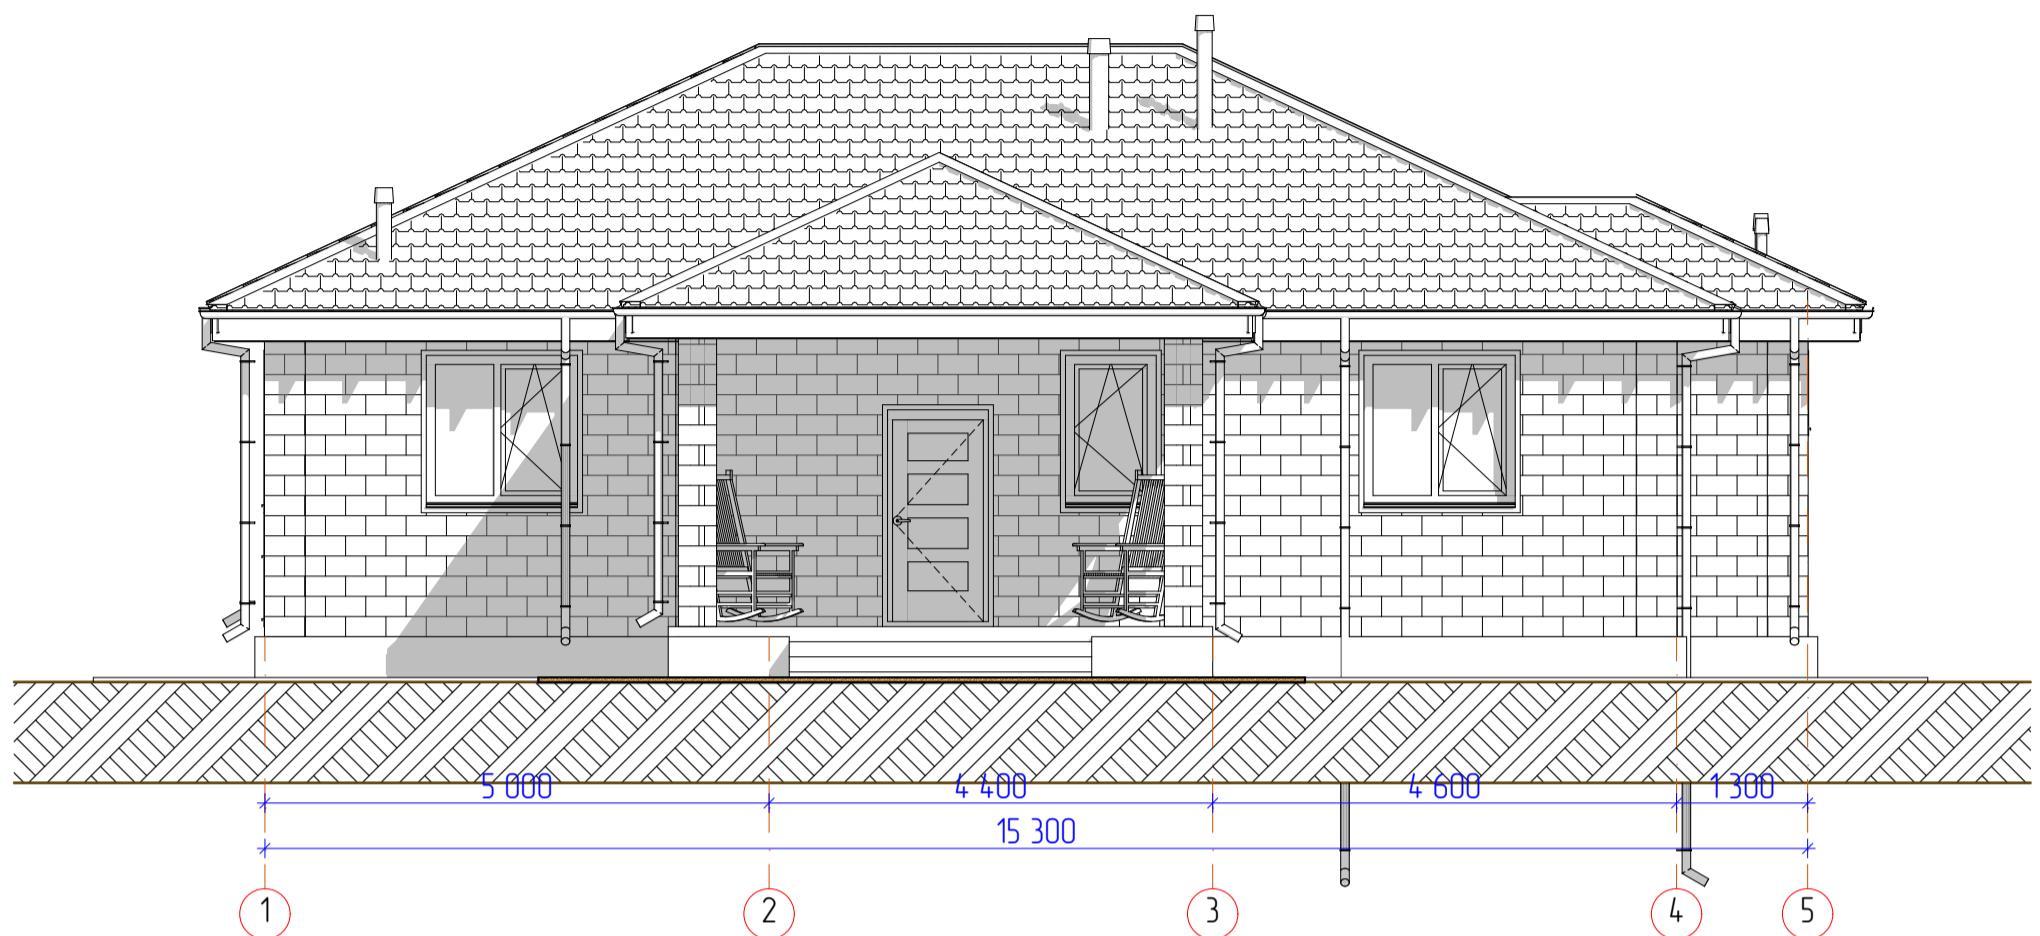

Фасад 4-1 (1)

1:75

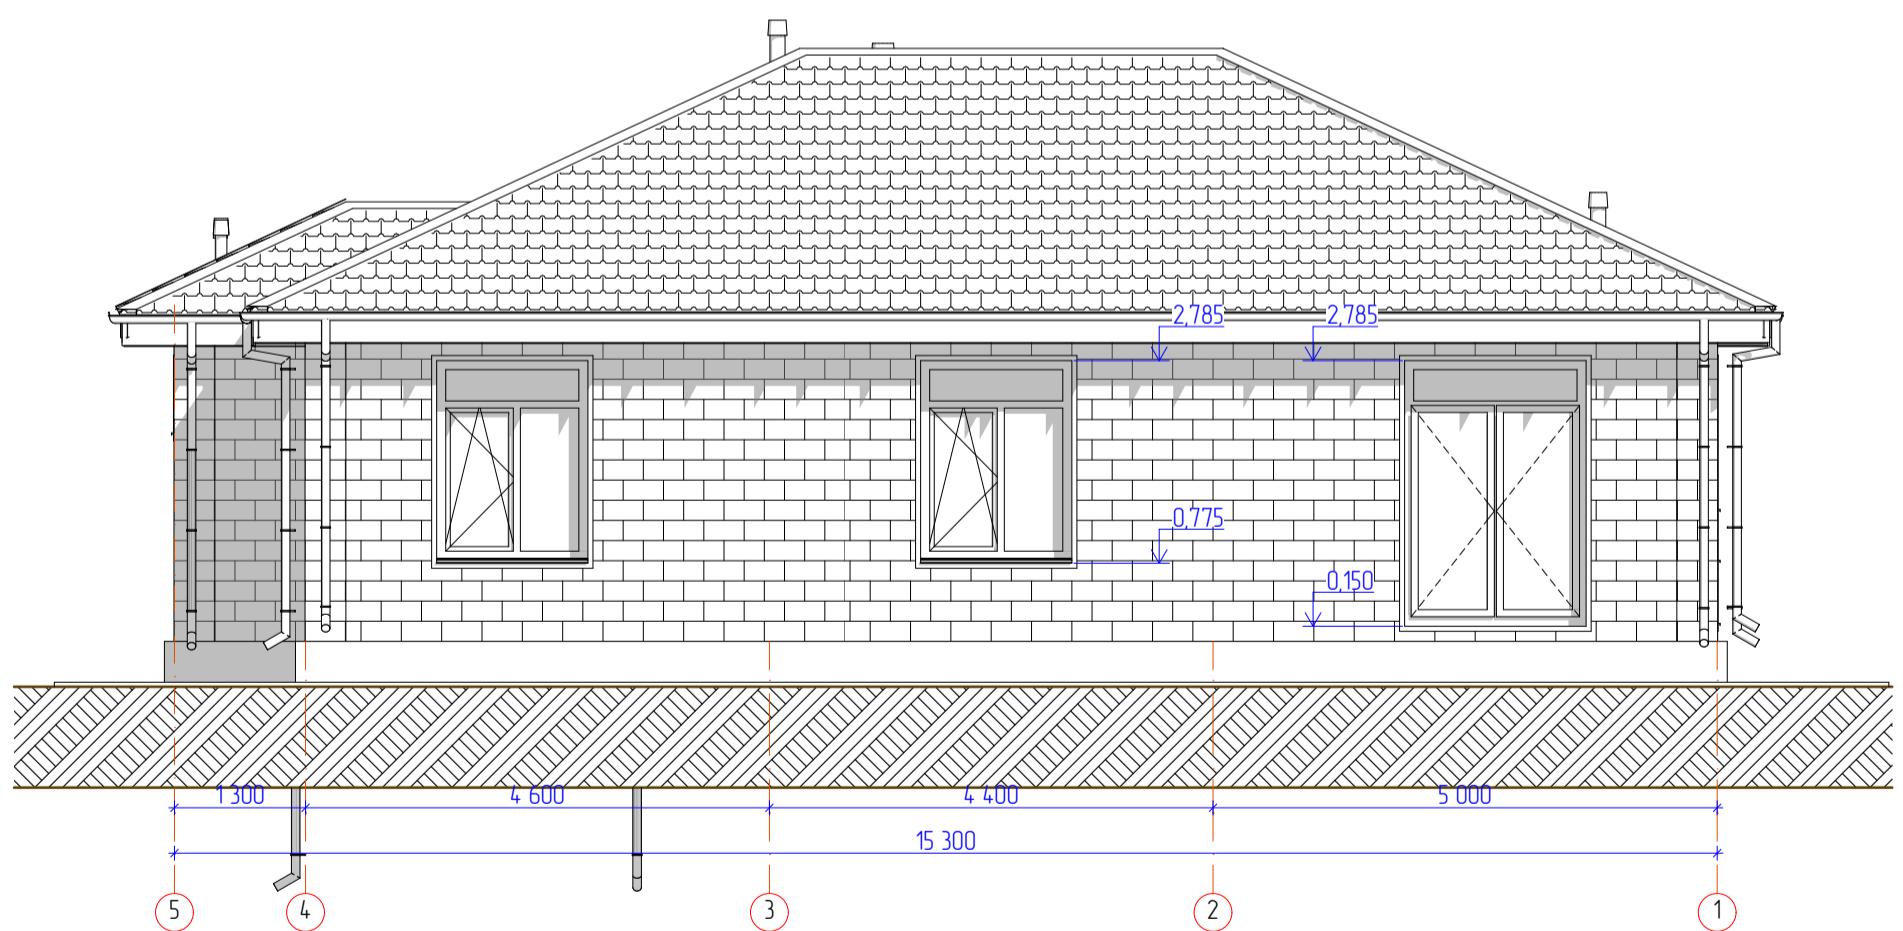


Примечание: все отметки крыши даны по стропилам

Изм.	Кол. уч.	Лист	№ док.	Подп.	Дата	Стадия	Лист	Листов
Разработал						Одноквартирный жилой дом	Фасады А-Г, 1-4	ГАВЛ ЗАГОРОДНЫЕ ДОМА
Утверждил								
Согласовал								
AP	8	12						


Фасад А-Д (1)

1:65

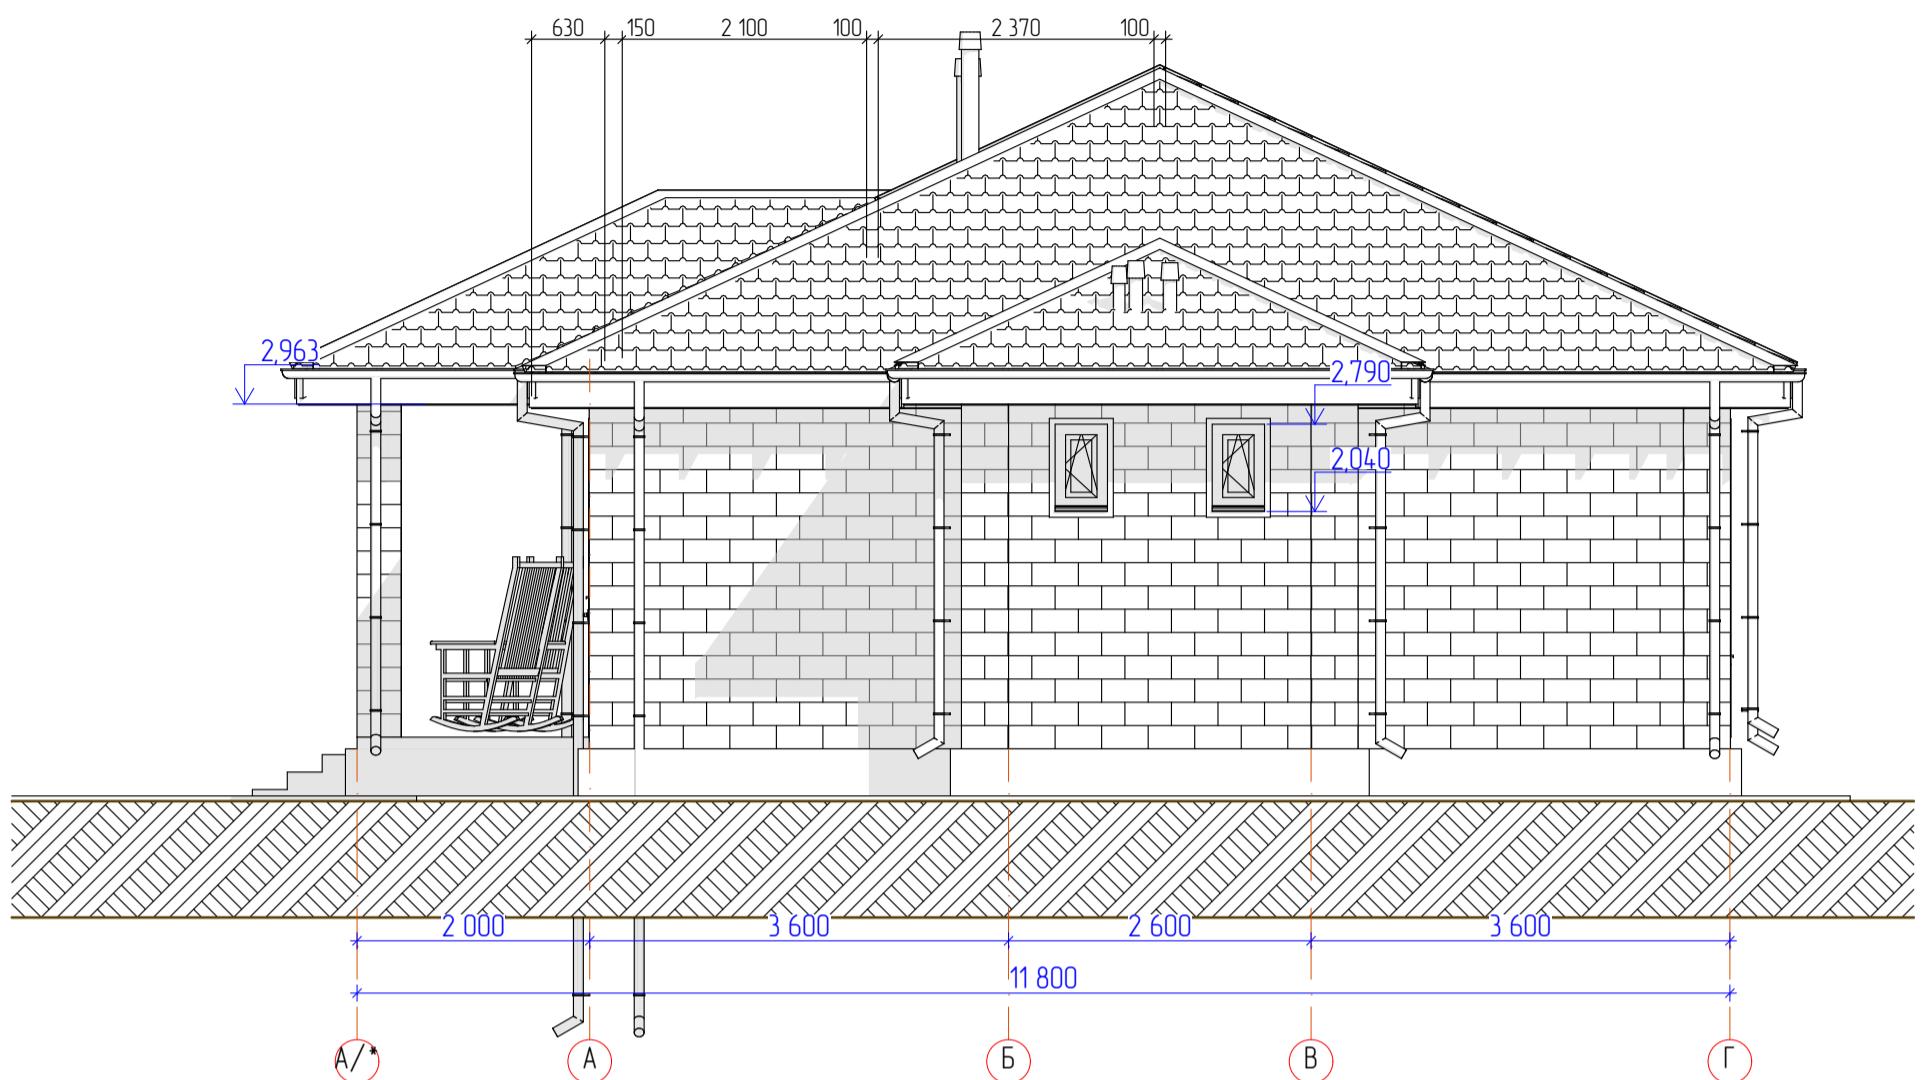

Фасад Д-А

1:65

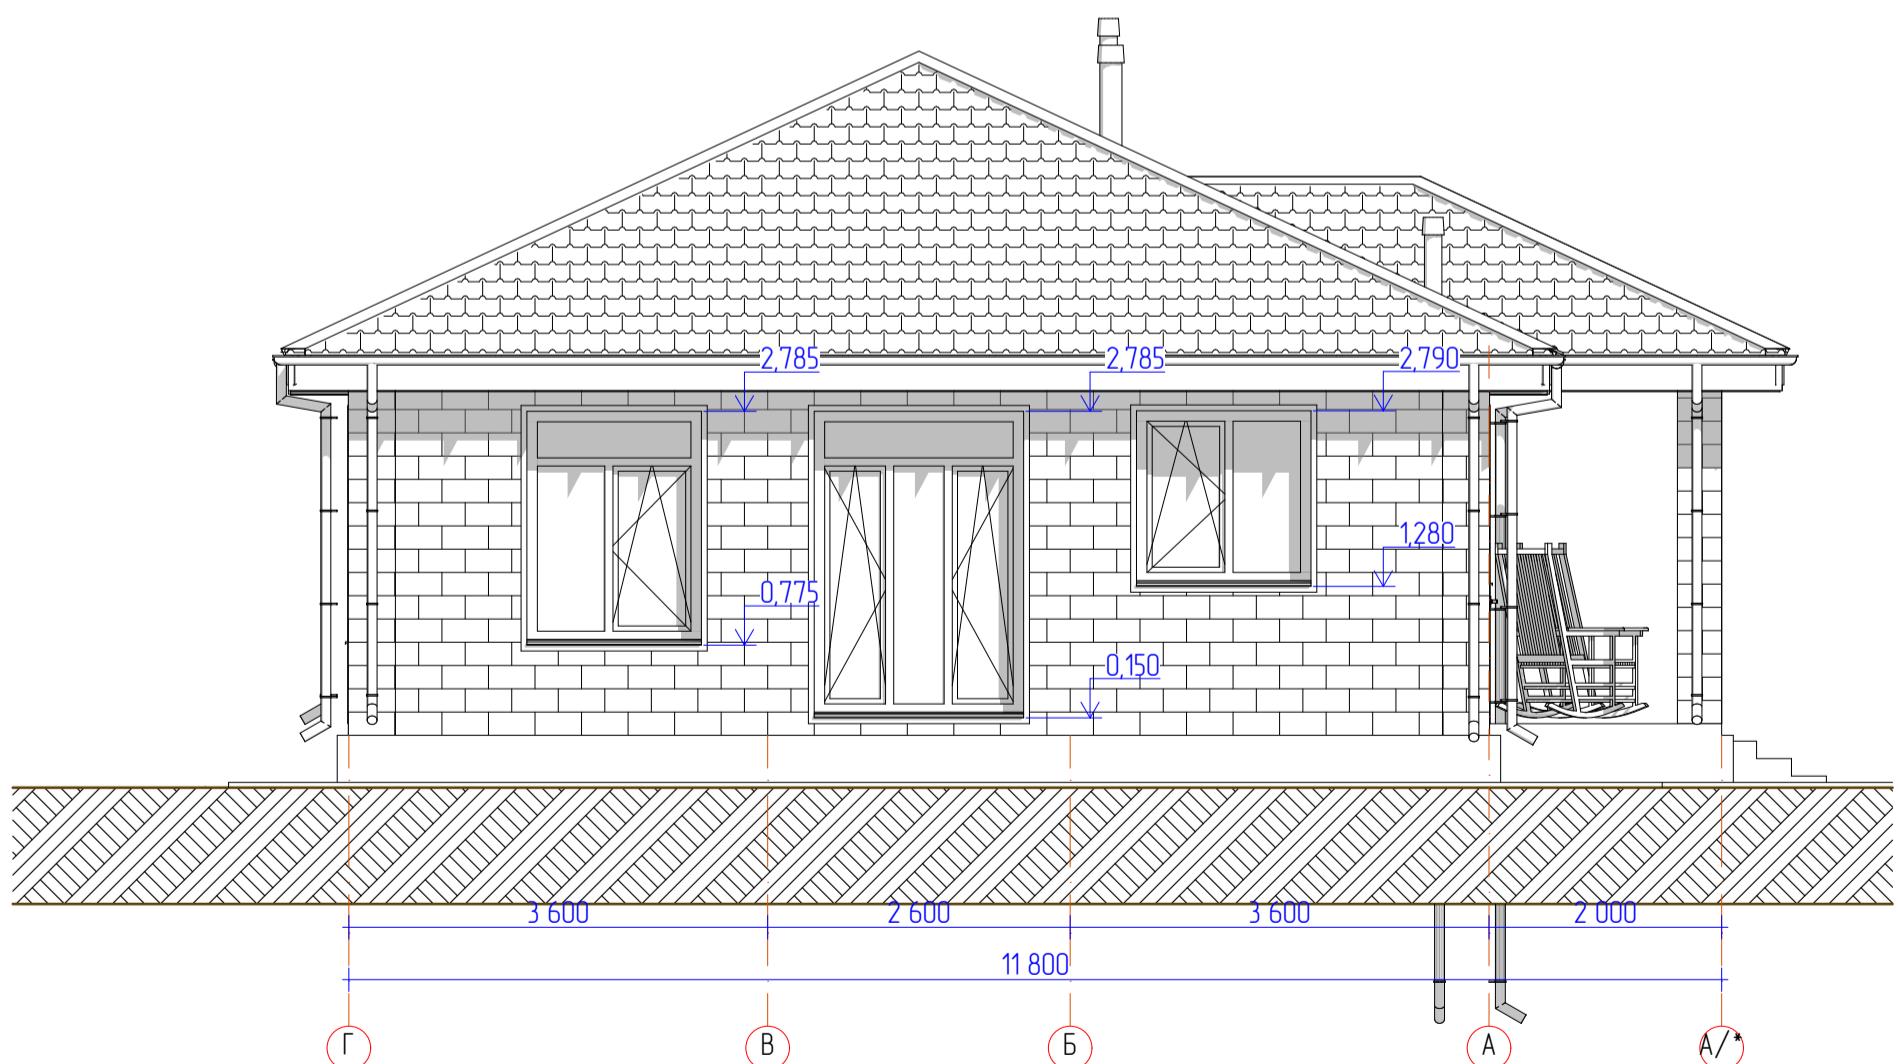

Примечание: Все отмечки крыши даны по стропилам

Изм.	Кол. уч.	Лист	№ док.	Подп.	Дата

Одноквартирный жилой дом

Стадия	Лист	Листов
AP	9	12


Разработал	
Утверждил	
Согласовал	

Фасады Г-А, 4-1

**ГАВЛ**  
ЗАГОРОДНЫЕ ДОМА

План кровли

1:80

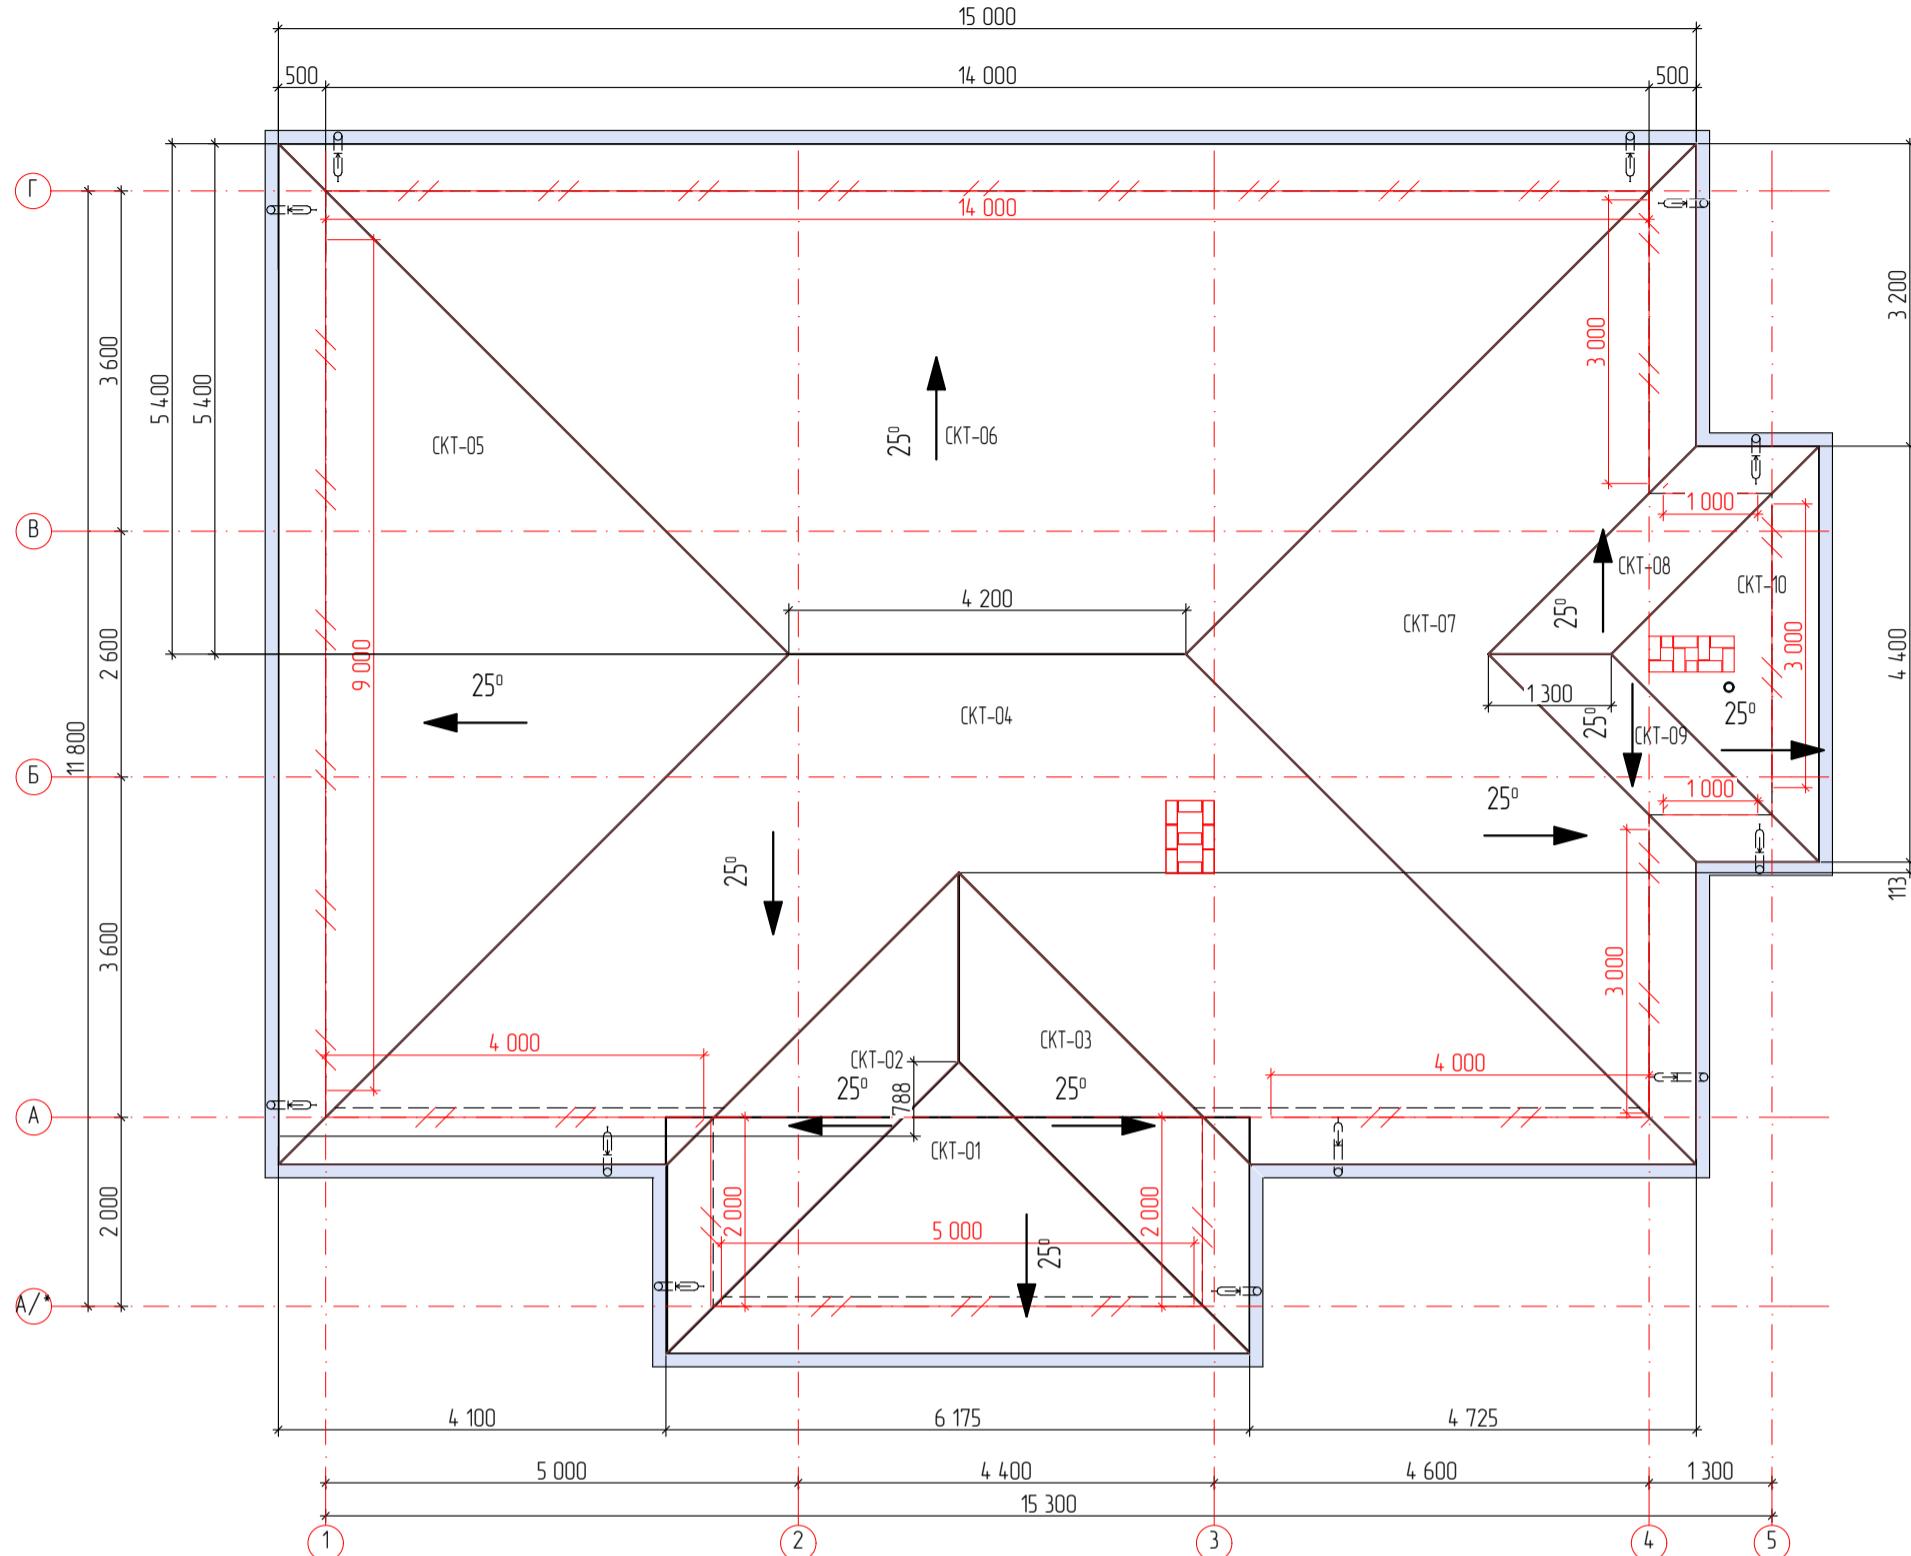

Ведомость скатов кровли

Наименование	Кол-во	Уклон	Общая Площадь
СКТ-01	1	25°	10,52
СКТ-02	1	25°	6,81
СКТ-03	1	25°	6,81
СКТ-04	1	25°	46,68
СКТ-05	1	25°	32,17
СКТ-06	1	25°	57,20


Ведомость скатов кровли

Наименование	Кол-во	Уклон	Общая Площадь
СКТ-07	1	25°	26,83
СКТ-08	1	25°	3,16
СКТ-09	1	25°	3,16
СКТ-10	1	25°	5,34
			198,68 м <sup>2</sup>

Условные обозначения:

2500 - Размеры проекции кровли, мм

2500 - Размеры по скату кровли, мм

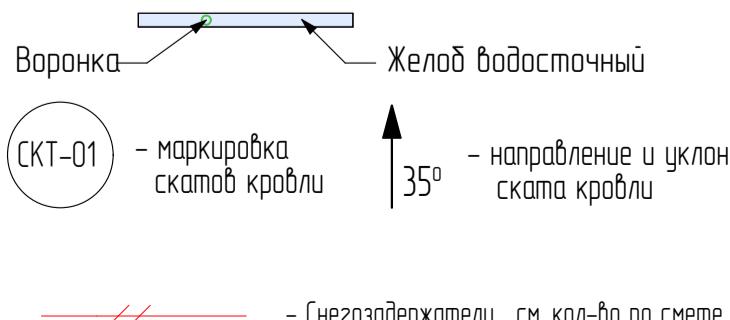

Изм.	Кол. уч.	Лист	№ док.	Подп.	Дата	Одноквартирный жилой дом	Стадия	Лист	Листов
Разработчик						План кровли	AP	10	12
Утверждил									
Согласован									



Изм.	Кол. уч.	Лист	№ док.	Подп.	Дата	
Разработал						
Утвердил						
Согласовал						
						Одноквартирный жилой дом
						Визуализация №1, №2
						Стадия
						Лист
						Листов
						AP
						11
						12
						<b>ГАВЛ</b>
						ЗАГОРОДНЫЕ ДОМА



Изм.	Кол. уч.	Лист	№ док.	Подп.	Дата	
Разработал						
Утвердил						
Согласовал						
						Одноквартирный жилой дом
						Визуализация №3, №4
						<b>ГАВЛ</b> ЗАГОРОДНЫЕ ДОМА